

MEMORIAL DE APRESENTAÇÃO

O projeto arquitetônico e de paisagismo de revitalização da Praça Laurio Muller foi elaborado de forma que de que a Praça apresente em qualquer estação do ano, plantas com floração.

Para evidenciar essas plantas, o projeto **luminotécnico** foi elaborado a fim de destacar às plantas que se encontrem em período de floração.


A divisão dos circuitos do projeto elétrico está atrelada à esta peculiaridade; estão divididos para serem acionados também de acordo com as estações do ano, iluminando apenas árvores/plantas que devem ser evidenciadas, permitindo que se mantenha o restante sem destaque algum, e consequentemente proporcionando economia de energia.

A iluminação geral foi projetada com a especificação de postes de altura 3,5 metros posicionados mantendo-se o desenho do projeto

QUANTITATIVO MATERIAIS

ALIMENTADOR	FASE	CIRCUITO	DESCRIÇÃO	POTÊNCIA TOTAL (W)	PROTEÇÃO (A)	CONDUTOR (mm2)	QUANTITATIVO CONDUTOR (m)	QUANTITATIVO TUBULAÇÃO (m)
A	B	C1	CIRCUITO DE POSTES	3.900	25	4,0	360,00	288,00
		C2	CIRCUITO QUATRO ESTAÇÕES	2.080	15	2,5	96,00	76,80
		C3	CIRCUITO OUTONO / INVERNO	1.650	15	2,5	130,20	104,16
		C6	CIRCUITO QUADRA	600	10	2,5	98,25	78,60
		C1	CIRCUITO DE POSTES	3.000	25	4,0	324,23	259,38
		C2	CIRCUITO QUATRO ESTAÇÕES	1.050	15	2,5	87,00	69,60
B	A	C3	CIRCUITO OUTONO / INVERNO	1.500	15	2,5	84,60	67,68
		C4	CIRCUITO PRIMAVERA/VERÃO	300	15	2,5	56,57	45,25
		C1	CIRCUITO DE POSTES	1.890	15	2,5	543,00	434,40
		C2	CIRCUITO QUATRO ESTAÇÕES	2.745	25	4,0	150,36	120,29
C	C	C4	CIRCUITO PRIMAVERA/VERÃO	600	15	2,5	38,88	31,10
		C1	CIRCUITO DE POSTES	1.750	15	2,5	324,23	259,38
		C2	CIRCUITO QUATRO ESTAÇÕES	2.400	15	2,5	130,50	69,60
		C4	CIRCUITO PRIMAVERA/VERÃO	450	15	2,5	56,57	45,25
		C5	CIRCUITO PÁTIO PALCO	280	15	2,5	119,40	95,52
		C6	CIRCUITO WC PARQUE INFANTIL	64	15	2,5	12,45	9,96
		C7	CIRCUITO WC PARQUE INFANTIL	33	15	2,5	7,95	6,36
D	A	C1	CIRCUITO DE POSTES	700	15	4,0	324,23	259,38
		C2	CIRCUITO QUATRO ESTAÇÕES	300	15	2,5	87,00	69,60
		C3	CIRCUITO OUTONO / INVERNO	900	15	2,5	84,60	67,68
		C4	CIRCUITO PRIMAVERA/VERÃO	450	15	2,5	56,57	45,25
E	B	C5	CIRCUITO WC	208	15	2,5	71,09	56,87
		C6	CIRCUITO WC	111	15	2,5	36,92	29,53
		C6	CIRCUITO WC PARQUE INFANTIL	111	15	2,5	36,92	29,53
TOTAL				26.961	-	-	3211,56	2503,25

DIAGRAMA UNIFILAR

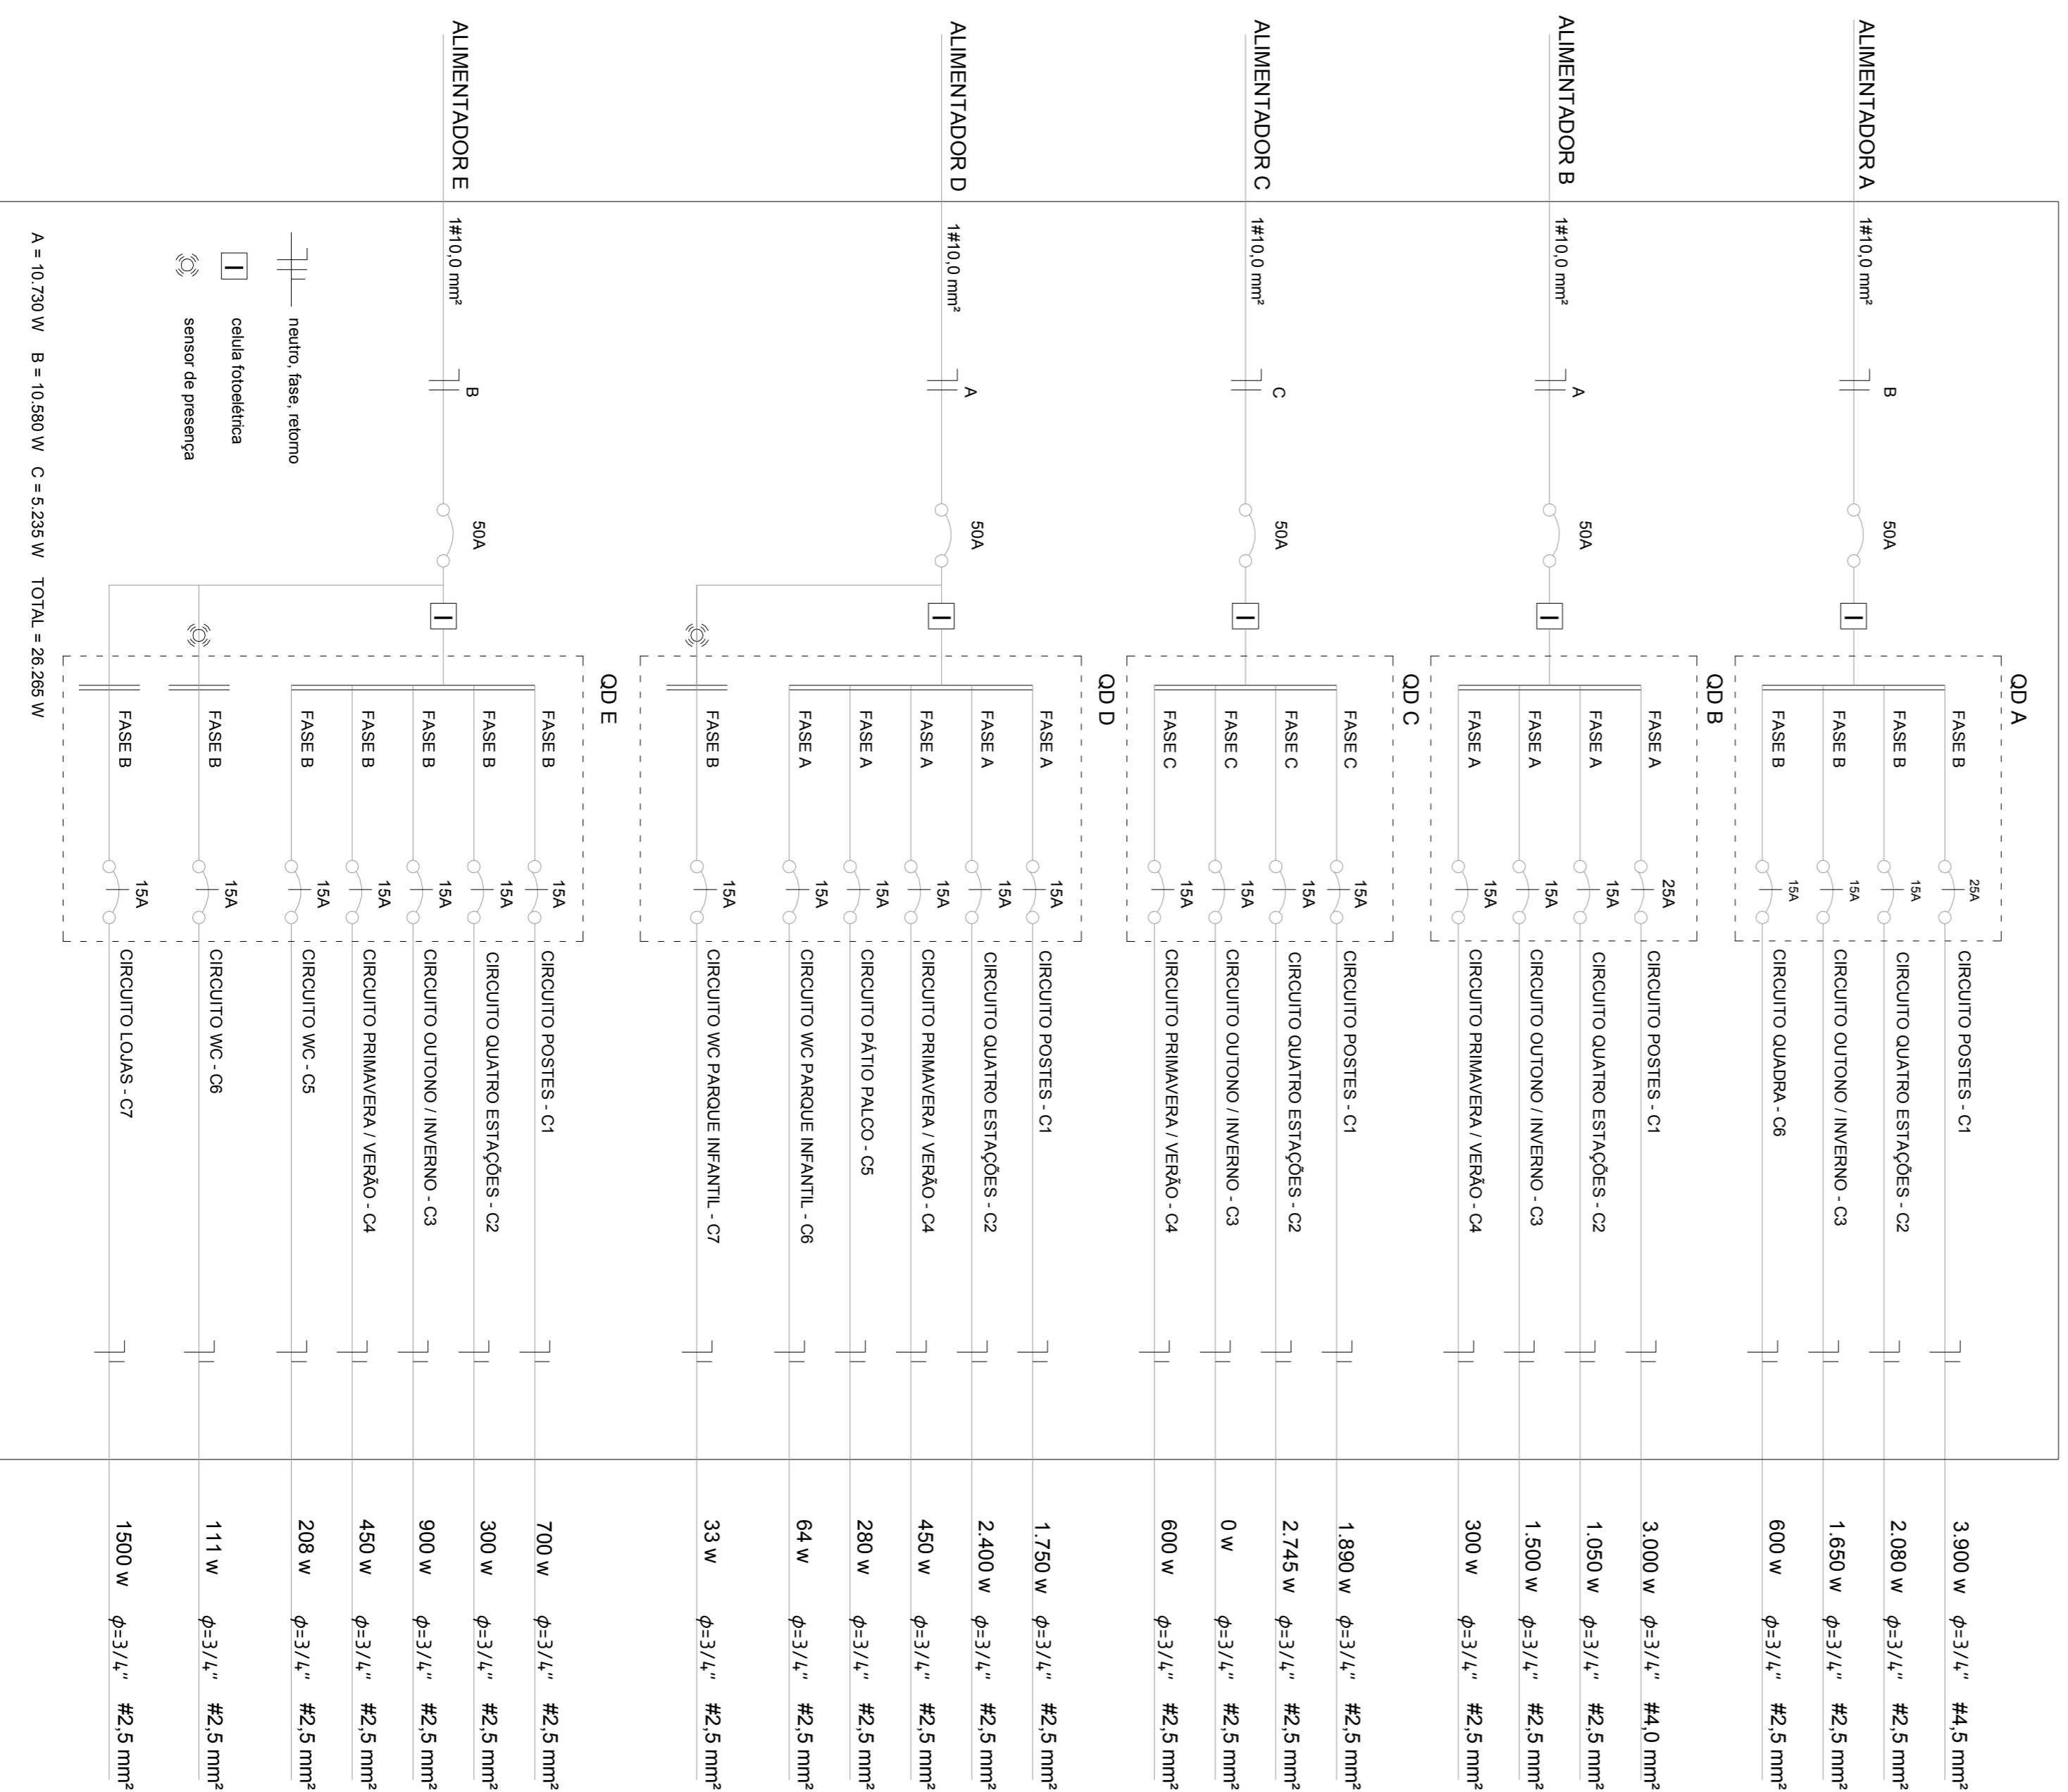

QUADRO DE CARGAS

ALIMENTADOR A	ALIMENTADOR B	ALIMENTADOR C	ALIMENTADOR D	ALIMENTADOR E
Circuito Postes	Circuito Postes	Circuito Postes	Circuito Postes	Circuito Postes
Circuito Quatro Estações	Circuito Quatro Estações	Circuito Quatro Estações	Circuito Quatro Estações	Circuito Quatro Estações
Circuito Outono / Inverno	Circuito Outono / Inverno	Circuito Outono / Inverno	Circuito Outono / Inverno	Circuito Outono / Inverno
Circuito Primavera / Verão	Circuito Primavera / Verão	Circuito Primavera / Verão	Circuito Primavera / Verão	Circuito Primavera / Verão
Circuito WC	Circuito WC	Circuito WC	Circuito WC	Circuito WC
Circuito Parque Infantil	Circuito Parque Infantil	Circuito Parque Infantil	Circuito Parque Infantil	Circuito Parque Infantil
TOTAL	TOTAL	TOTAL	TOTAL	TOTAL

OBSERVAÇÕES IMPORTANTES

- O resultado deste projeto está atrelado às especificações de equipamentos elétricos. Caso sejam utilizadas outras especificações de equipamentos elétricos, o projeto deve ser reavaliado para garantir os resultados apresentados. Esta observação é feita por razão de grande variação de características técnicas existentes entre equipamentos de diferentes fornecedores. Essas diferenças técnicas tem total efeito para o resultado da luz obtida.
- Toda a locação de luminárias, embutidas para iluminação de paisagemno disposto diretamente do diâmetro do tronco da árvore. Para este projeto foram considerados diâmetros médios de 40 a 60 cm. Caso o diâmetro do tronco da árvore seja superior a isto, o posicionamento da luminária deverá ser atrelado obedecendo a critério sempre deverá ser mantido o distanciamento proposto, salvo impossibilitadas.
- Observar cores determinadas em projeto.**
- No projeto elétrico, a divisão dos alimentadores e do projeto de paisagemno proposto, é atrelado ao projeto de paisagemno e finaliza o desenvolvimento de relações existentes, desde que seja respaldado e dividido de circuitos correlacionados no projeto.
- Não foram desistidas tomadas na edificação das barragens localizadas no parque infantil para evitar possíveis ocorrências com cargas.

PROJETO LUMINOTÉCNICO / ELÉTRICO

proj. Mariana Mikolajczyk, esp.
 desenvolvimento
 Eng. Claudia Brandão, esp.
 coord. coord. de

REABILITAÇÃO PRAÇA LAURIO MULLER - CAMPOS NOVOS

MEMORIAL DE APRESENTAÇÃO DIAGRAMA UNIFILAR QUANTITATIVO MATERIAIS QUADRO DE CARGAS

escala: 1:200
 data: 08 de dezembro 2011
 hora: 06:07